



平面図

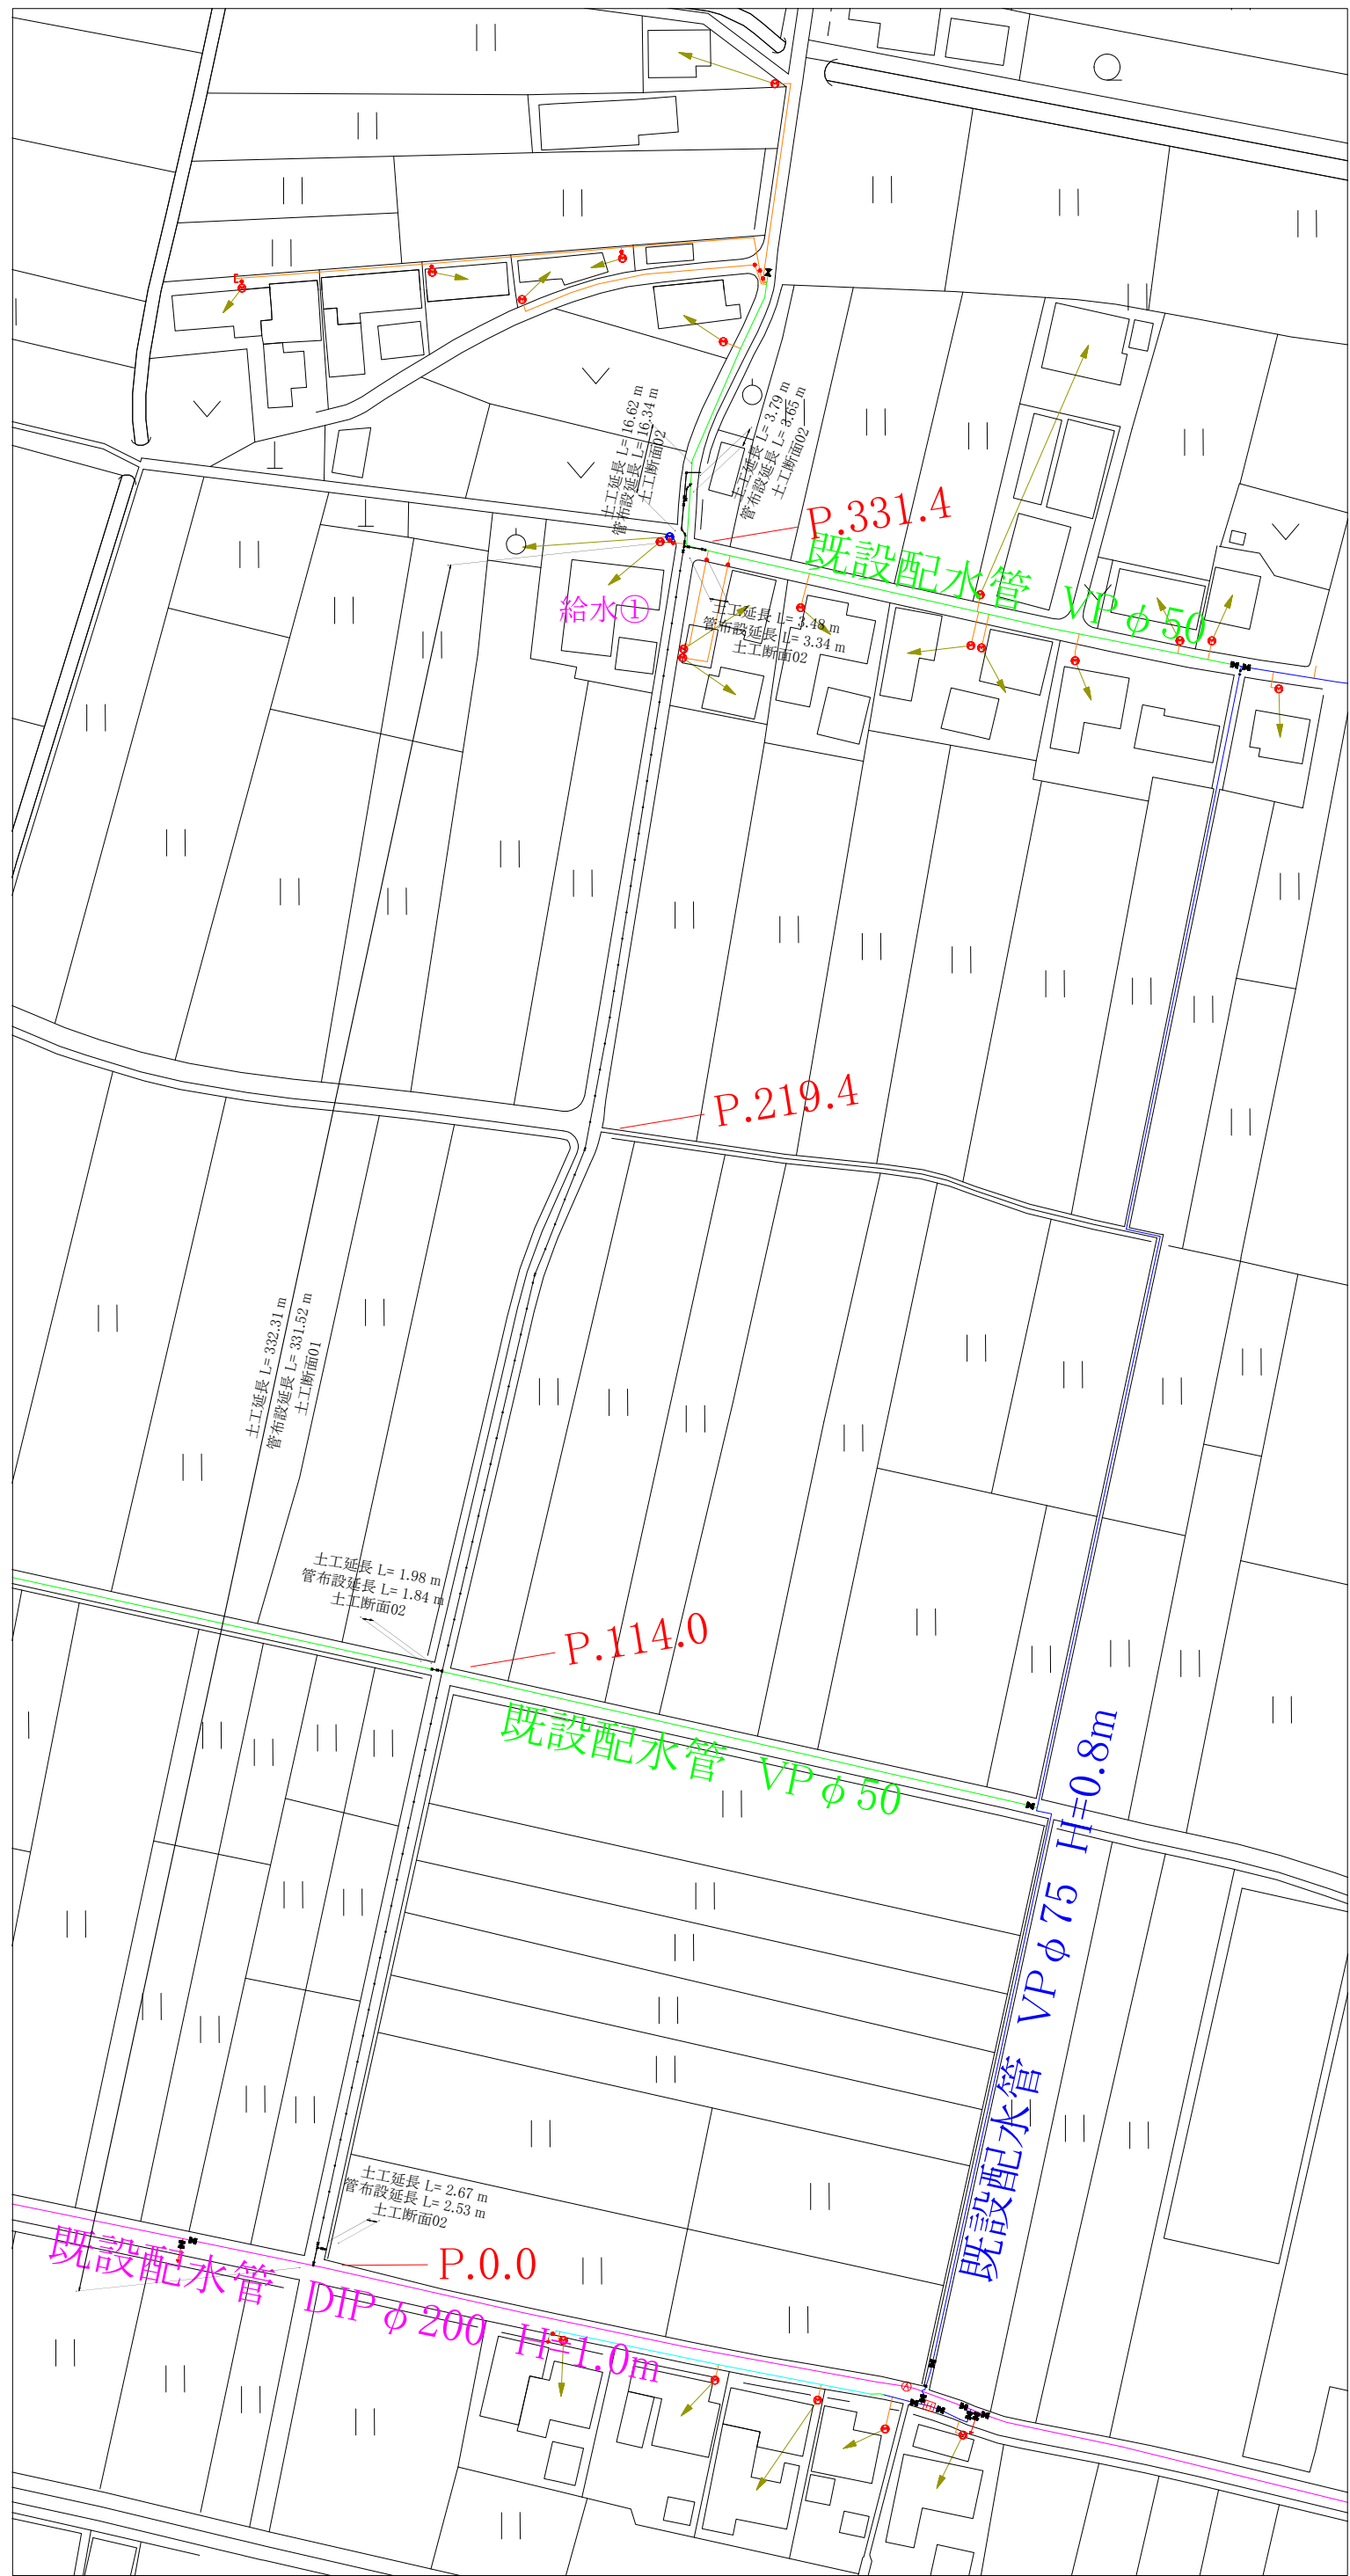


標準断面図

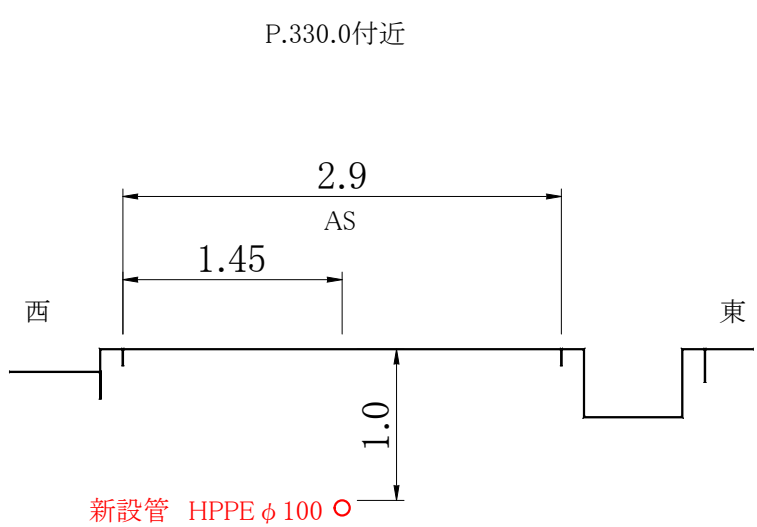


位置図




配管図

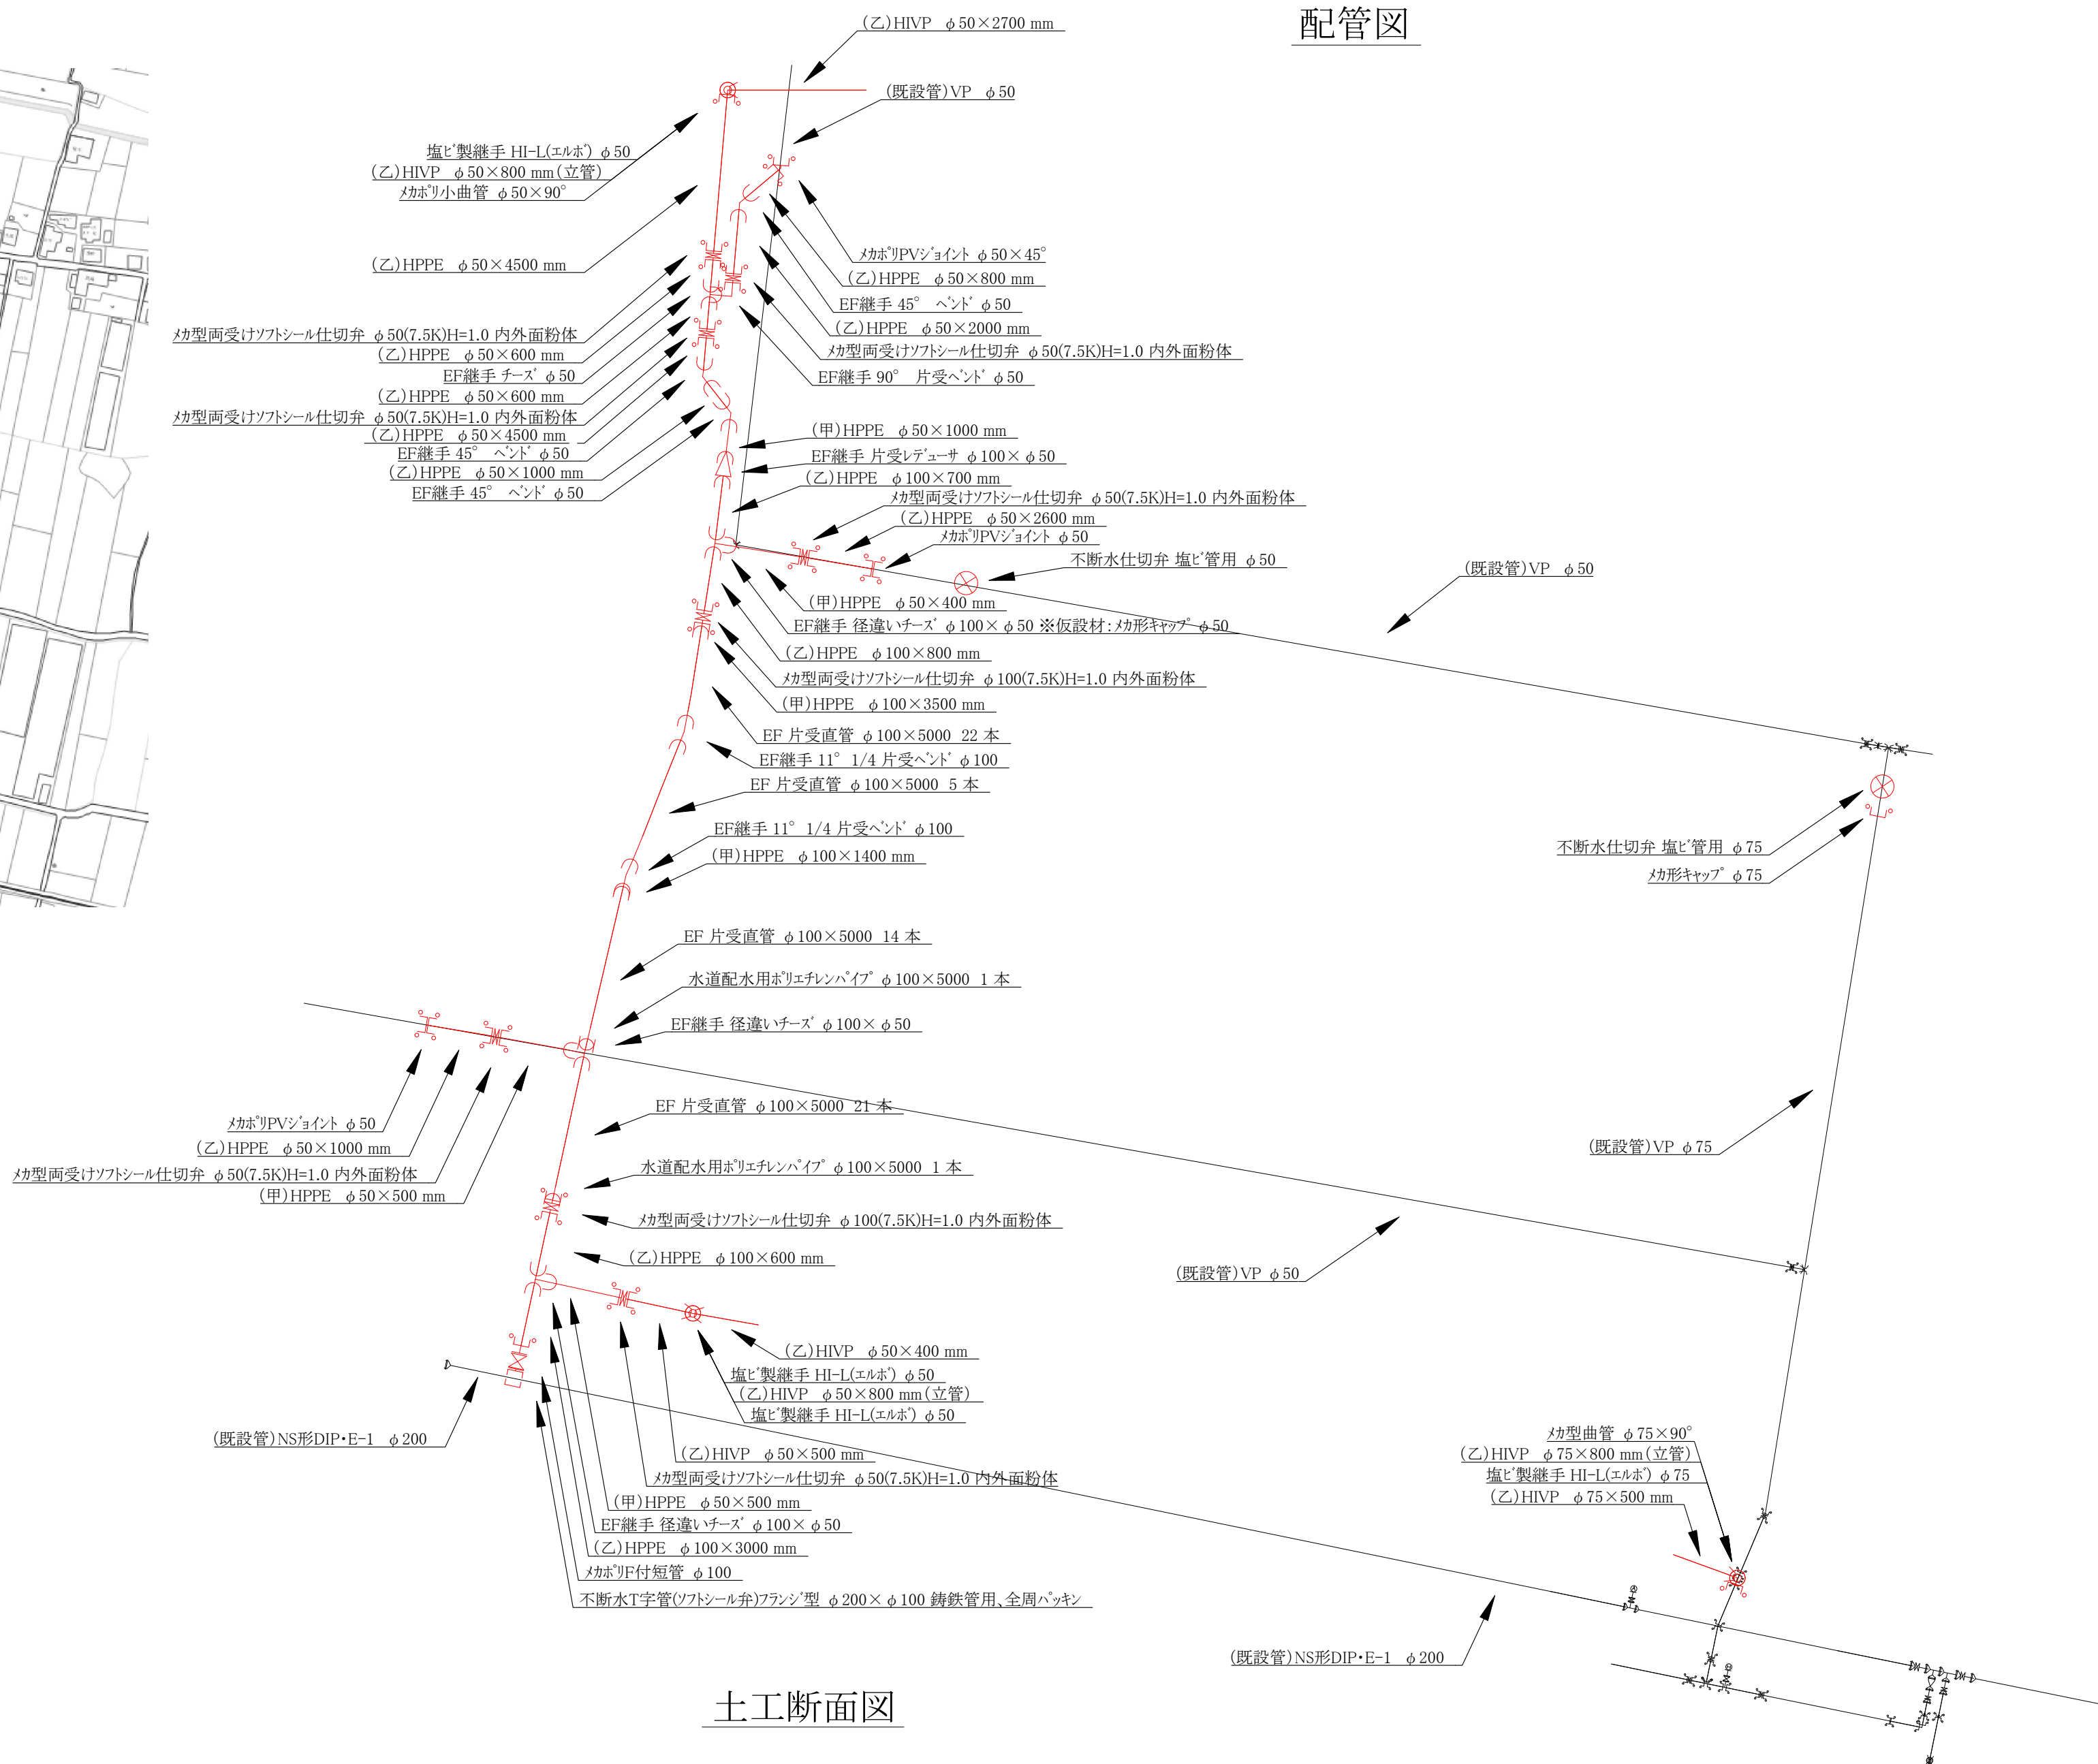

土工断面図

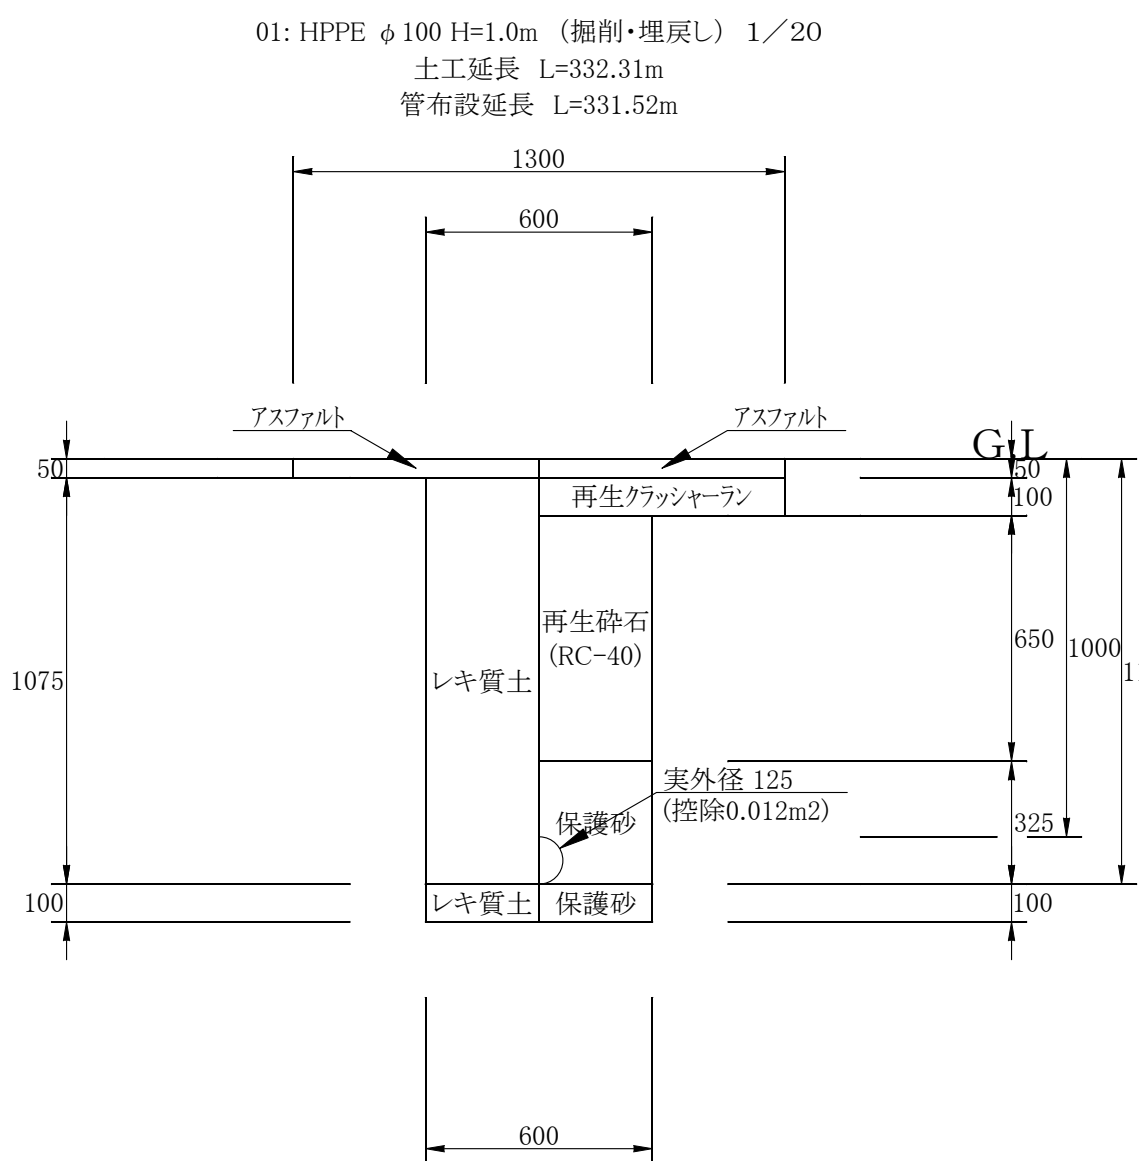

土工断面01	1m当り
舗装版切断	4.0m
舗装版破砕	1.9m2
掘削(レキ質土)	0.7m3
埋戻(RC-40)	0.5m3
埋戻(砂)	0.2m3
仮舗装	0.6m2
不陸整正	1.3m2
本舗装	1.3m2

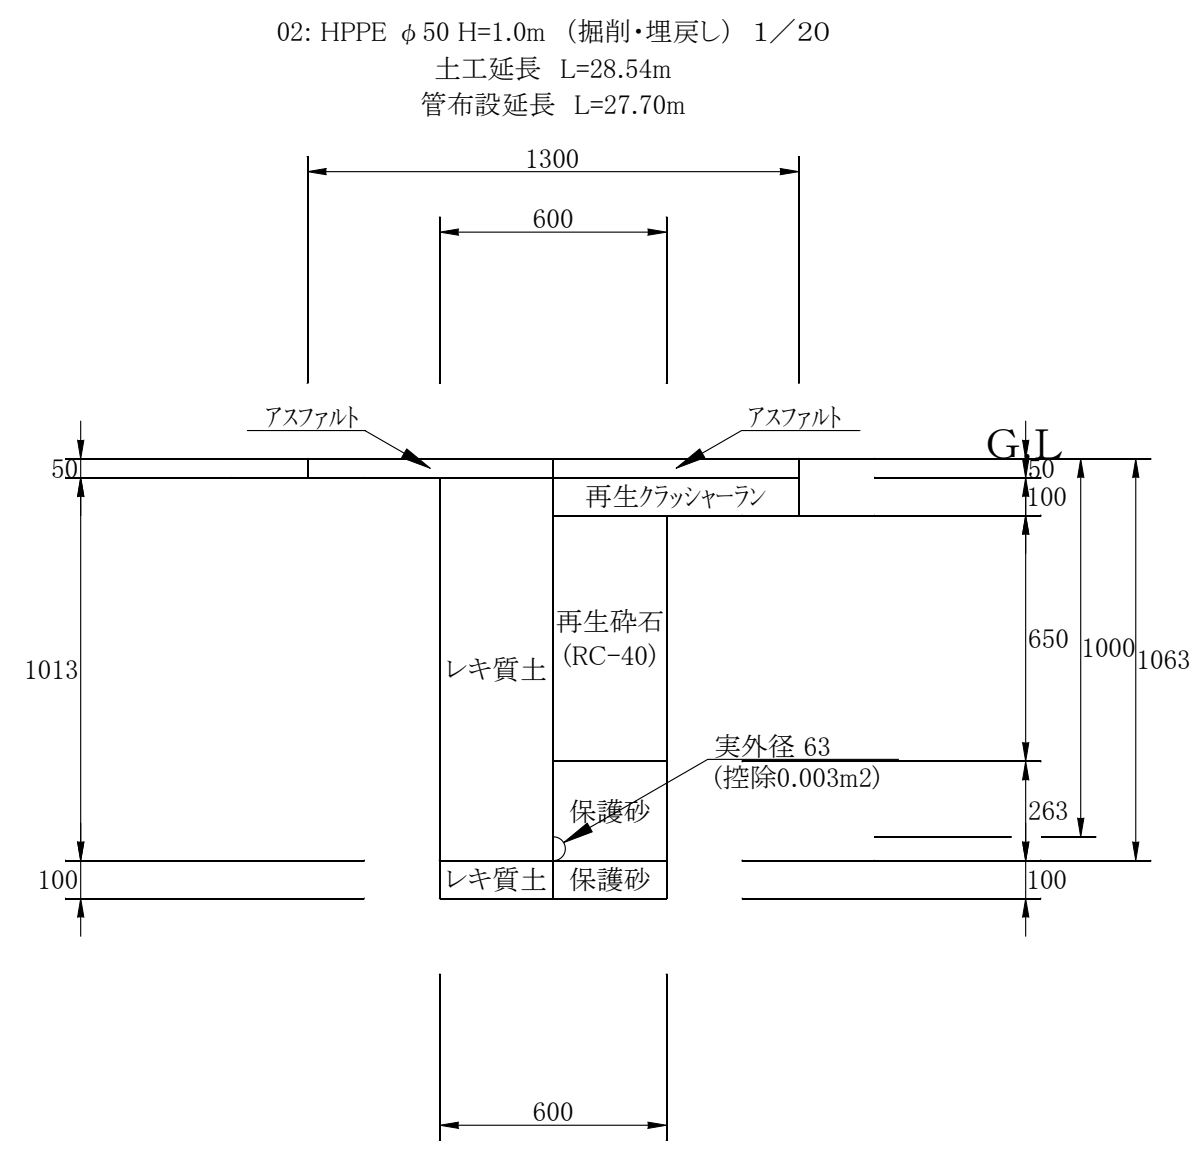

土工断面02	1m当り
舗装版切断	4.0m
舗装版破砕	1.9m2
掘削(レキ質土)	0.7m3
埋戻(RC-40)	0.5m3
埋戻(砂)	0.2m3
仮舗装	0.6m2
不陸整正	1.3m2
本舗装	1.3m2

令和 7 年度

工事名	立田地区配水管布設工事			
工事箇所	南国市 立田			
路線名				
図面名称	平面図、配管図、断面図、位置図			
図面番号	1/1	縮尺	図示	
局長	次長	係長	係員	
事務所名	南国市上下水道局			

数量計算書

②

工 種	規 格	計 算 式	数量	単位
管路土工				
構造物撤去				
舗装版切断	15cm以下	$4.0 \times (332.31 + 28.54)$	1443.4	m
舗装版取壊し	10cm以下、BH0.13m3	$1.9 \times (332.31 + 28.54)$	685.6	m2
殻運搬・処分	2t車 運搬L=8.2km 再生骨材-18	$1.3 \times (332.31 + 28.54) \times 0.05 + 0.6 \times (332.31 + 28.54) \times 0.03$	30.0	m3
コンクリート削孔	φ 64～77mm、t=50～200mm		2.0	孔
土工				
掘削積込	BH0.13m3、礫質土	$0.7 \times (332.31 + 28.54)$	252.6	m3
管路埋戻	BH0.13m3、RC-40	$0.5 \times (332.31 + 28.54)$	180.4	m3
	BH0.13m3、再生砂	$0.2 \times (332.31 + 28.54)$	72.2	m3
残土運搬・処分	2t車 運搬L=7.3km 四国砕石(株)		252.6	m3
舗装工				
仮舗装	t=3cm、再生密粒TOP13	$0.6 \times (332.31 + 28.54)$	216.5	m2
不陸整正	1.8m未満、補足材有(RM-30)、t=30mm	$1.3 \times (332.31 + 28.54)$	469.1	m2
本舗装	t=5cm、再生密粒TOP13	$1.3 \times (332.31 + 28.54)$	469.1	m2
布設工				
HIVP				
硬質塩化ビニル管切断	φ 50		5.0	口
	φ 75		2.0	口
硬質塩化ビニル管据付	φ 50		5.5	m
	φ 75		1.5	m
TS継手工	φ 50		6.0	口
	φ 75		2.0	口
メカニカル継手工	φ 75		3.0	口
ポリエチレン管				
ポリエチレン管切断	φ 50		9.0	口
	φ 100		4.0	口
ポリエチレン管据付	φ 50		22.3	m
	φ 100		331.5	m
ポリエチレン管継手工	φ 50 1口継手		11.0	箇所
	φ 100 1口継手		67.0	箇所
	φ 50 2口継手		1.0	箇所
	φ 100 2口継手		3.0	箇所
メカニカル継手工	φ 50		21.0	口
	φ 100		5.0	口
フランジ継手工	φ 100		1.0	口
鋳鉄異形管被覆	φ 75以下 フランジ短管ドレッサージョイント		2.0	箇所
	φ 100 フランジ短管ドレッサージョイント		1.0	箇所
	φ 75以下 曲管		3.0	箇所
仕切弁設置				
不断水連絡	φ 200* φ 100		1.0	箇所
不断水簡易仕切弁工	φ 50		1.0	箇所
	φ 75		1.0	箇所
鋳鉄製仕切弁設置	φ 100以下		8.0	基
鉄蓋設置	円形1号(250)		11.0	個
ボックス設置	円形1号(250) 上部壁H=150		11.0	個
	円形1号(250) 中部壁H=200		11.0	個
	円形1号(250) 下部壁H=300		11.0	個
	円形1号(250) 底版H=40		11.0	個

