

設計業務委託特記仕様書

I 業務概要等

1. 業務名称 後免駅北駐輪場整備工事設計業務委託
2. 履行期間 契約日から 令和7年9月12日 まで
3. 業務概要 後免駅北駐輪場に係わる設計業務一式とする。

4. 適用

本特記仕様書に記載されていない事項は、「南国市建築設計業務委託共通仕様書」による。

本特記仕様書に記載された特記事項については、「□」印、「※」印及び「■」印の付いた項目については、「■」印が付いたものを適用する。「■」印の付かない場合は「※」印を適用する。「■」印と「□※」印が付いた場合は共に適用する。

耐震安全性の分類は、官庁施設の総合耐震・対津波計画基準による。

5. 設計与条件

(1) 敷地の条件

- a. 所在地 南国市幸町一丁目541番2, 542番1
- b. 敷地面積 約386 m²
- c. 用途地域 第一種住居地域 建蔽率 60 % 容積率 200 %
- d. 防火地域 □ 防火 □ 準防火 ■ 22条地域 □ 指定なし
- e. 敷地の状態等 高低差 □ 有り (M) ■ 無し
敷地の形状 ■ 整形 □ 不整形
水道の有無 ■ 有り □ 無し
下水道の有無 □ 有り ■ 無し
- f. 周辺道路等 接道 東側 7.2 M (市道後免駅北口支線)

(2) 施設の条件(新築)

- a. 施設名称 後免駅北駐輪場
- b. 施設用途 駐輪場
(令和6年国土交通省告示第8号別添二第 1号第 1類)
- c. 面積 工事対象面積 約146.7 m² (延べ面積 約146.7 m²)
- d. 構造、階数 アルミニウム合金造 地上 1階 地下 0階
- e. 耐震安全性の分類
構造体 III類 建築非構造部材 B類 建築設備 乙類
- f. 工事種別 ■ 新築 □ 増築 □ 改築 □ 解体 □ 改修 □ 設備改修
- g. 竣工年

(3) 計画の条件

- a. 設計方針 以下について特に配慮した計画とすること。
([] 内の数字は優先順位を示す。)
■ コスト縮減 [2] ■ 工期の短縮 [1]
■ 工事中の施設運営 [3] ■ メンテナンスの容易性 [4]
■ デザイン性 [5] □ 工事現場の省人化 []
- b. 工事費 37,920,000 円（税抜き）以下
- c. 予定期工 R7年11月上旬頃 から R8年3月上旬頃 まで

(4) 同施設関連の別発注業務 （造成工事・地質調査等）

- 無し
□ 有り（業務名称）

(5) 設計与条件の資料

設計与条件については、次の資料による。

- 案内・配置図（業務概要）（別紙2）
■ 設計要求書（別紙3）
□ 企画書（別紙）
□ 基本設計書（別紙）
□ 指示事項書（別紙）
□ （別紙）

II 業務仕様

1. 設計業務の内容及び範囲

(1) 一般業務の範囲

a. 基本設計に関する標準業務

(提示された設計与条件及び適用基準に基づき行う。)

業務内容 (新築工事の設計業務は、令和6年国土交通省告示第8号別添一第1項に掲げるもの)	業務分野			
	総合	構造	設備	
			電気	機械
設 計 業 務	(1)(i)設計条件の整理	<input type="checkbox"/>	<input type="checkbox"/>	<input type="checkbox"/>
	(1)(ii)設計条件変更等の場合の協議	<input type="checkbox"/>	<input type="checkbox"/>	<input type="checkbox"/>
	(2)(i)法令上の諸条件の調査	<input type="checkbox"/>	<input type="checkbox"/>	<input type="checkbox"/>
	(2)(ii)確認申請に係る関係機関打合せ	<input type="checkbox"/>	<input type="checkbox"/>	<input type="checkbox"/>
	(3)上下水道、ガス、電力、通信等の供給状況の調査及び関係機関との打合せ	<input type="checkbox"/>	<input type="checkbox"/>	<input type="checkbox"/>
	(4)(i)総合検討	<input type="checkbox"/>	<input type="checkbox"/>	<input type="checkbox"/>
	(4)(ii)基本設計方針の策定及び発注者への説明	<input type="checkbox"/>	<input type="checkbox"/>	<input type="checkbox"/>
	(5)基本設計図書の作成	<input type="checkbox"/>	<input type="checkbox"/>	<input type="checkbox"/>
	(6)概算工事費の検討	<input type="checkbox"/>	<input type="checkbox"/>	<input type="checkbox"/>
	(7)本設計内容の発注者への説明等	<input type="checkbox"/>	<input type="checkbox"/>	<input type="checkbox"/>

b. 実施設計に関する標準業務

(工事施工段階で設計者が行うことにより合理性がある標準業務は含まない。)

業務内容 (新築工事の設計業務は、令和6年国土交通省告示第8号別添一第1項に掲げるもの)	業務分野			
	総合	構造	設備	
			電気	機械
設 計 業 務	(1)(i)発注者の要求等の確認	<input checked="" type="checkbox"/>	<input type="checkbox"/>	<input checked="" type="checkbox"/>
	(1)(ii)設計条件変更等の場合の協議	<input checked="" type="checkbox"/>	<input type="checkbox"/>	<input checked="" type="checkbox"/>
	(2)(i)法令上の諸条件の調査	<input checked="" type="checkbox"/>	<input type="checkbox"/>	<input checked="" type="checkbox"/>
	(2)(ii)確認申請に係る関係機関打合せ	<input checked="" type="checkbox"/>	<input type="checkbox"/>	<input checked="" type="checkbox"/>
	(3)(i)総合検討	<input checked="" type="checkbox"/>	<input type="checkbox"/>	<input checked="" type="checkbox"/>
	(3)(ii)基本事項の確定	<input checked="" type="checkbox"/>	<input type="checkbox"/>	<input checked="" type="checkbox"/>
	(3)(iii)設計方針策定及び発注者説明	<input checked="" type="checkbox"/>	<input type="checkbox"/>	<input checked="" type="checkbox"/>
	(4)(i)実施設計図書の作成	<input checked="" type="checkbox"/>	<input type="checkbox"/>	<input checked="" type="checkbox"/>
	(4)(ii)確認申請図書の作成	<input checked="" type="checkbox"/>	<input type="checkbox"/>	<input checked="" type="checkbox"/>
	(5)概算工事費の検討	<input checked="" type="checkbox"/>	<input type="checkbox"/>	<input checked="" type="checkbox"/>
	(6)実施設計内容の発注者への説明等	<input checked="" type="checkbox"/>	<input type="checkbox"/>	<input checked="" type="checkbox"/>

(2) 追加業務の内容及び範囲

<input checked="" type="checkbox"/> 積算			
<input checked="" type="checkbox"/> 建築確認手続き業務			
<input type="checkbox"/> 構造計算適合性判定手続き業務			
<input type="checkbox"/> 建築物エネルギー消費性能適合性判定手続き業務			
<input type="checkbox"/> 日影図の作成			
<input type="checkbox"/> 透視図の作成			
<input type="checkbox"/> 模型の製作			
<input checked="" type="checkbox"/> 測量（平板測量程度）			
<input checked="" type="checkbox"/> 工期検討資料（概略工事工程表及び根拠資料）の作成			
<input type="checkbox"/> リサイクル計画書の作成			
<input type="checkbox"/> アスベスト含有物等の有害物質調査	(調査人は建築物石綿含有建材調査者講習等を終了したものに限る。)		
<input type="checkbox"/> アスベスト含有物等の有害物質分析調査	分析調査方法	<input type="checkbox"/> 定性分析	<input type="checkbox"/> 定量分析
<input type="checkbox"/> PCB含有機器等及びダイオキシン等の有害物質調査			
<input type="checkbox"/> 電波障害範囲調査（机上調査）			
<input type="checkbox"/> 設計VE資料			
<input checked="" type="checkbox"/> 地盤調査（SWS試験）			

2. 業務の実施

(1) 一般事項

- a. 基本設計業務は、提示された設計と条件及び適用基準に基づき行う。
- b. 実施設計業務は、提示された設計と条件、基本設計図書及び適用基準に基づき行う。
- c. 施設の計画にあたっては、各種ハザードマップで想定されている所在地における災害（浸水、土砂災害、地震等）を考慮し、室や機器の位置、構造等を決定する。
- d. 材料や工法等の選定にあたっては、維持管理費用を含めた比較を行う。
- e. 積算業務は、監督員の承諾を受けた実施設計図書及び適用基準に基づいて行う。
また、積算業務の各過程において営繕工事積算チェックマニュアルにより確認し、
チェックリストは監督員の承諾を受ける。
- f. 工期検討にあたっては、(一社)日本建設業連合会「建築工事適正工期算定プログラム」や同種の施工実績等を考慮する。
- g. アスベスト含有建材の分析調査においては、同一と考えられる建材の範囲ごとに、原則として3か所以上から試料を採取する。
- h. 設計の点検における点検時期は、設計方針の策定期段階とする。点検実施日の決定のため、受注者は、設計方針の検討状況を監督員に適宜報告する。
- i. 同施設関連の別発注業務との調整は、本仕様書 II 1. (1)一般業務の範囲で「総合」を指定されたものが行い、調整経過を監督員へ報告する。
- j. 埋蔵文化財包蔵地、史跡名勝天然記念物の指定の有無及び手続きの必要性について検討し、その結果を監督員に報告する。

k. 既存施設の調査報告書（改修設計）及び既存施設の法適合状況調査報告書は、設計に入る前に写真を含む報告書をまとめて提出し、監督員と設計方針を調整すること。

(2) 適用基準等

別紙1に掲げる技術基準等を適用する。なお、新たな版が出た場合、基準間に相違がある場合又は当該基準等によりがたい場合は、監督員と協議し、適用する基準等を決定する。

(3) 業務実績情報の登録（公共建築設計者情報システム（PUBDIS）への業務カルテ登録）

- 業務実績情報を登録しない
- 業務実績情報を登録する

(4) 業務計画書

業務工程には、各業務の作業期間、現地調査等の実施時期、図面の初稿完成予定時期、積算数量算出書の作成完了予定時期等を記載する。

(5) 管理技術者の資格要件

※ 次のいずれかの資格を有する者

- 一級建築士（建築士法（昭和25年法律第202号）第2条第2項）
- 二級建築士（建築士法（昭和25年法律第202号）第2条第3項）
- 木造建築士（建築士法（昭和25年法律第202号）第2条第4項）
- 入札公告による
- による

(6) 貸与品等

貸与品等	製本等/ 電子データ	摘要
適用基準等のうち、貸与するもの	CAD図の有無	
<input type="checkbox"/> 既存建築物設計図書一式	<input type="checkbox"/> 有り <input type="checkbox"/> 無し	
<input type="checkbox"/> 既存工作物設計図書一式	<input type="checkbox"/> 有り <input type="checkbox"/> 無し	
<input type="checkbox"/> 既存敷地調査資料（柱状図）	<input type="checkbox"/> 有り <input type="checkbox"/> 無し	

(7) 打合せ及び記録

打合せは次の時期に行い、速やかに打合せ記録簿を作成し、監督員に提出する。

- a. 業務着手時
- b. 監督員又は管理技術者が必要と認めた時
- c. 施設管理者に確認すべき事項が生じた時
- d. その他

(8) 成果物等の情報の適正な管理

a. 次に掲げる措置その他必要となる措置を講じ、契約書の秘密の保持等の規定を遵守のうえ、成果物等の情報を適正に管理する。なお、発注者は措置の実施状況について報告を求めることができる。また、不十分であると認められる場合には、是正を求めることができるものとする。

成果物等とは、

ア. 業務の成果物（未完成の成果物を含む。）

イ. その他業務の実施のため、作成され、又は交付、貸与等されたもの

等とし、紙媒体によるもののほか、これらの電子データ等を含むものとする。

(a) 発注者の承諾無く、成果物等の情報を業務の履行に関係しない第三者に閲覧せざる、提供するなど（ホームページへの掲載、書籍への寄稿等を含む）しない。

(b) 業務の履行のための協力者等への成果物等の情報の交付等は、必要最小限の範囲について行う。

(c) 貸与品等の情報については、業務の履行に必要な範囲に限り使用するものとし、

(6)により監督員に返却する。また、複製等については、適切な方法により消去又は廃棄する。

(d) 契約の履行に関して知り得た秘密については、契約書に規定されるとおり秘密の保持が求められるものとなるので特に取扱いに注意する。

b. 成果物等の情報の紛失、盗難等が生じたこと又は生じたおそれが認められた場合は、速やかに発注者に報告し、状況を把握するとともに、必要となる措置を講ずる。

c. 上記 a 及び b の規定は、契約終了後も対象とする。

d. 上記 a、b 及び c の規定は、協力者等に対しても対象とする。

(9) その他、業務の履行に係る条件等

a. 指定部分の範囲 建築確認申請書一式及び計画図（設計図）の納品

■ 指定部分の履行期限 令和7年 8月 中旬

b. 成果物の提出場所 担当者の指示による

c. 成果物の取扱いについて

提出されたCAD データについては、当該施設に係る工事の受注者に貸与し、当該工事における施工図の作成、当該施設の完成図の作成及び完成後の維持管理に使用することがある。

d. 写真の著作権の権利等について

受注者は写真の撮影を再委託する場合は、次の事項を条件とすること。

(a) 写真は、市が行う事務並びに市が認めた公的機関の広報に無償で使用することができる。この場合において、著作者名を表示しないことができる。

(b) 次に掲げる行為をしてはならない。（ただし、あらかじめ発注者の承諾を受けた場合は、この限りではない。）

ア. 写真を公表すること。

イ. 写真を他人に閲覧させ、複写させ、又は譲渡すること。

e. 暴力団員等による不当介入を受けた場合の措置について

- (a) 本業務において、暴力団員等による不当介入を受けた場合は、断固としてこれを拒否すること。また、不当介入を受けた時点で速やかに警察に通報を行うとともに、捜査上必要な協力をすること。下請負人等が不当介入を受けたことを認知した場合も同様とする。
- (b) (a)により警察に通報又は捜査上必要な協力を行った場合には、速やかにその内容を記載した書面により発注者に報告すること。
- (c) (a)及び(b)の行為を怠ったことが確認された場合は、指名停止等の措置を講じることがある。
- (d) 本業務において、暴力団員等による不当介入を受けたことにより工程に遅れが生じる等の被害が生じた場合は、発注者と協議を行うこと。

3. 成果物、提出部数等

(1) 基本設計 対象 対象外

成果物等	標準縮尺	紙出力	摘要
a. 建築（総合） <input type="checkbox"/> 建築（総合）基本設計図書 <input type="checkbox"/> 計画説明書 <input type="checkbox"/> 仕様概要書 <input type="checkbox"/> 仕上概要表 <input type="checkbox"/> 面積表及び求積図 <input type="checkbox"/> 敷地案内図 <input type="checkbox"/> 配置図 <input type="checkbox"/> 平面図 <input type="checkbox"/> 断面図 <input type="checkbox"/> 立面図 <input type="checkbox"/> 工事費概算書 <input type="checkbox"/> 上記のうち必要なもの		<input type="checkbox"/> A3 判 部 <input type="checkbox"/> A4 判 部	CAD データの作成はA2 判図面とする文字は見やすい大きさとする（寸法・引出含む） 設計図にはA2判及びA3 判双方の縮尺を明記すること
b. 建築（構造） <input type="checkbox"/> 建築（構造）設計図 <input type="checkbox"/> 構造計画説明書 <input type="checkbox"/> 構造設計概要書 <input type="checkbox"/> 工事費概算書 <input type="checkbox"/> 上記のうち必要なもの		<input type="checkbox"/> A3 判 部 <input type="checkbox"/> A4 判 部	CAD データの作成はA2 判図面とする
c. 電気設備 <input type="checkbox"/> 電気設備設計図 <input type="checkbox"/> 電気設備計画説明書 <input type="checkbox"/> 電気設備設計概要書 <input type="checkbox"/> 工事費概算書 <input type="checkbox"/> 各種技術資料 <input type="checkbox"/> 上記のうち必要なもの <input type="checkbox"/>		<input type="checkbox"/> A3 判 部 <input type="checkbox"/> A4 判 部 <input type="checkbox"/> A4 判 部	CAD データの作成はA2 判図面とする
d. 機械設備 <input type="checkbox"/> 機械設備設計図 <input type="checkbox"/> 機械設備計画説明書説明書 <input type="checkbox"/> 機械設備設計概要書 <input type="checkbox"/> 工事費概算書 <input type="checkbox"/> 各種技術資料 <input type="checkbox"/> 上記のうち必要なもの <input type="checkbox"/>		<input type="checkbox"/> A3 判 部 <input type="checkbox"/> A4 判 部 <input type="checkbox"/> A4 判 部	CAD データの作成はA2 判図面とする

成果物等	標準縮尺	紙出力	摘要
<p>e. その他</p> <p><input type="checkbox"/> 透視図</p> <p><input type="checkbox"/> 模型</p> <p><input type="checkbox"/> リサイクル計画書</p> <p><input type="checkbox"/> 設計説明書</p> <p><input type="checkbox"/> 対象建築物の省エネルギー計画書</p> <p><input type="checkbox"/> 再生可能エネルギー導入計画検討書</p> <p><input type="checkbox"/> 上記のうち必要なもの</p>		<input type="checkbox"/> A4 判 部 <input type="checkbox"/> A4 判 部	

(2) 実施設計 ■ 対象 □ 対象外

成果物等	標準縮尺	紙出力	摘要
<p>a. 建築（総合）</p> <p>■ 建築（総合）設計図</p> <ul style="list-style-type: none"> ■ 建築物概要書 ■ 仕様書 ■ 仕上表 ■ 面積表及び求積図 ■ 敷地案内図 ■ 配置図 ■ 平面図 ■ 断面図 ■ 立面図 ■ 矩計図 □ 展開図 □ 天井伏図 □ 平面詳細図 ■ 部分詳細図（断面含む） □ 建具表 ■ 外構図 □ 日影図 ■ 総合仮設計画図 □ 工事費概算書 ■ 確認申請に必要な図書 □ 南国市開発事業の手続及び基準に関する条例手続きに必要な図書 ■ 上記のうち必要なもの 		<p>■ A3 判 1 部 ■ A4 判 1 部</p> <p>□ A4 判 部 ■ A4 判 1 部 □ A4 判 部</p>	<p>CAD データの作成はA2 判図面とする</p> <p>文字は見やすい大きさとする（寸法・引出含む）</p> <p>設計図にはA2判及びA3 判双方の縮尺を明記すること</p>
<p>b. 建築（構造）</p> <p>□ 建築（構造）設計図</p> <ul style="list-style-type: none"> □ 仕様書 □ 構造基準図 □ 伏図（各階） □ 軸組図 □ 部材断面表 □ 各部断面図 □ 標準詳細図 □ 構造計算書 □ 工事費概算書 □ 上記のうち必要なもの 		<p>□ A3 判 1 部 □ A4 判 1 部</p> <p>□ A4 判 部</p>	<p>CAD データの作成はA2 判図面とする</p> <p>文字は見やすい大きさとする（寸法・引出含む）</p> <p>設計図にはA2判及びA3 判双方の縮尺を明記すること</p>

成果物等	標準縮尺	紙出力	摘要
<p>c. 電気設備</p> <p>■ 電気設備設計図</p> <ul style="list-style-type: none"> ■ 仕様書 ■ 敷地案内図 ■ 配置図 ■ 電灯設備図 □ 動力設備図 ■ 器具図 □ 分電盤単結線図 □ 受変電設備図 □ 発電設備図 □ 構内情報通信網設備図 □ 構内交換設備図 □ 情報表示設備図 □ 映像・音響設備図 □ 誘導支援設備図 □ インターホン設備図 □ テレビ共同受信設備図 □ テレビ電波障害防除設備図 □ 監視カメラ設備図 □ 防犯・入退室管理設備図 □ 火災報知設備図 □ 中央監視制御設備図 □ 構内配電線路図 □ 構内通信線路図 □ 非常電源設備図 ■ 屋外設備図 □ 電気設備設計計算書 □ 工事費概算書 ■ その他確認申請に必要な図書 ■ 上記のうち必要なもの 		<p>■ A3 判 1 部</p> <p>■ A4 判 1 部</p> <p>□ A4 判 部</p> <p>■ A4 判 1 部</p>	<p>CAD データの作成はA2判図面とする文字は見やすい大きさとする(寸法・引出含む)</p> <p>設計図にはA2判及びA3判双方の縮尺を明記すること</p>

成果物等	標準縮尺	紙出力	摘要
<p>d. 機械設備</p> <p><input type="checkbox"/> 空気調和設備設計図</p> <p><input type="checkbox"/> 仕様書</p> <p><input type="checkbox"/> 敷地案内図</p> <p><input type="checkbox"/> 配置図</p> <p><input type="checkbox"/> 機器表</p> <p><input type="checkbox"/> 空気調和設備図</p> <p><input type="checkbox"/> 換気設備図</p> <p><input type="checkbox"/> 排煙設備図</p> <p><input type="checkbox"/> 自動制御設備図</p> <p><input type="checkbox"/> 屋外設備図</p> <p><input type="checkbox"/> 給排水衛生設備設計図</p> <p><input type="checkbox"/> 仕様書</p> <p><input type="checkbox"/> 敷地案内図</p> <p><input type="checkbox"/> 配置図</p> <p><input type="checkbox"/> 機器表</p> <p><input type="checkbox"/> 衛生器具設備図</p> <p><input type="checkbox"/> 給水設備図</p> <p><input type="checkbox"/> 排水設備図</p> <p><input type="checkbox"/> 給湯設備図</p> <p><input type="checkbox"/> 消火設備図</p> <p><input type="checkbox"/> 厨房設備図</p> <p><input type="checkbox"/> ガス設備図</p> <p><input type="checkbox"/> 净化槽設備図</p> <p><input type="checkbox"/> ごみ処理設備図</p> <p><input type="checkbox"/> さく井設備図</p> <p><input type="checkbox"/> 屋外設備図</p> <p><input type="checkbox"/> 空気調和設備設計計算書</p> <p><input type="checkbox"/> 給排水衛生設備設計計算書</p> <p><input type="checkbox"/> 工事費概算書</p> <p><input type="checkbox"/> その他確認申請に必要な図書</p> <p><input type="checkbox"/> 上記のうち必要なもの</p>		<p><input type="checkbox"/> A3 判 1 部</p> <p><input type="checkbox"/> A4 判 1 部</p> <p><input type="checkbox"/> A4 判 部</p> <p><input type="checkbox"/> A4 判 1 部</p>	<p>CAD データの作成はA2判図面とする文字は見やすい大きさとする(寸法・引出含む)</p> <p>設計図にはA2判及びA3判双方の縮尺を明記すること</p>

成果物等	標準縮尺	紙出力	摘要
e. 昇降機等設備等 <input type="checkbox"/> 昇降機設備設計図 <input type="checkbox"/> 仕様書 <input type="checkbox"/> 敷地案内図 <input type="checkbox"/> 配置図 <input type="checkbox"/> 昇降機等平面図 <input type="checkbox"/> 昇降機等断面図 <input type="checkbox"/> 部分詳細図 <input type="checkbox"/> 工事費概算書 <input type="checkbox"/> その他確認申請に必要な図書 <input type="checkbox"/> 上記のうち必要なもの		<input type="checkbox"/> A3 判 部 <input type="checkbox"/> A4 判 部 <input type="checkbox"/> A4 判 部 <input type="checkbox"/> A4 判 部 <input type="checkbox"/> A4 判 部 	CAD データの作成はA2 判図面とする文字は見やすい大きさとする(寸法・引出含む) 設計図にはA2判及びA3 判双方の縮尺を明記すること
f. その他 <input type="checkbox"/> 日影図 <input type="checkbox"/> 透視図 <input type="checkbox"/> 模型 <input type="checkbox"/> 模型写真 <input checked="" type="checkbox"/> 工期検討資料 <input type="checkbox"/> リサイクル計画書 <input type="checkbox"/> アスベスト含有建材調査報告書 <input type="checkbox"/> 既存建築物の C A D 図面 <input type="checkbox"/> 既存施設の調査報告書 (改修設計) <input type="checkbox"/> 既存施設の法適合状況調査報告書 <input checked="" type="checkbox"/> 建築確認通知書 <input type="checkbox"/> 構造計算適合性判定申請図書 <input type="checkbox"/> 都市計画法施行規則第 6 0 条に基づく書面の交付申請図書 <input type="checkbox"/> 対象建築物の省エネルギー計画書 <input type="checkbox"/> 再生可能エネルギー導入計画検討書 <input type="checkbox"/> 申請/届出/通知図書 <input type="checkbox"/> 協議結果報告書 <input type="checkbox"/> 設計VE資料 <input checked="" type="checkbox"/> 地盤調査 (SWS試験) <input checked="" type="checkbox"/> 上記のうち必要なもの		<input type="checkbox"/> A4 判 部 <input type="checkbox"/> A4 判 部 <input type="checkbox"/> A4 判 部 <input type="checkbox"/> A4 判 部 <input checked="" type="checkbox"/> A4 判 1 部 <input type="checkbox"/> A4 判 部 <input type="checkbox"/> A4 判 部 <input type="checkbox"/> A4 判 部 <input type="checkbox"/> A4 判 部 <input checked="" type="checkbox"/> A4 判 1 部 <input type="checkbox"/> A4 判 部 <input type="checkbox"/> A3・4判 <input type="checkbox"/> A3・4判 <input checked="" type="checkbox"/> A3・4判 	

(3) 提出部数

成果物の提出部数は下記のとおりとする。

なお、下記に特記のないものについては各1部とする。

a. 基本設計

成果物の名称	規格	部数	摘要
<input type="checkbox"/> 計画説明書	<input type="checkbox"/> A3 判二つ折り製本	部	電子データ含む CADデータ含む
<input type="checkbox"/> 設計概要書	<input type="checkbox"/> A4 判二つ折り製本		
<input type="checkbox"/> 各基本設計図面			
<input type="checkbox"/> 工事費概算書	<input type="checkbox"/> A4 判 部	部	電子データ含む
<input type="checkbox"/> 各種技術資料	<input type="checkbox"/> A4 判 部		

b. 実施設計

成果物の名称	規格	部数（紙）	電子データ	部数（CD）
■ 業務計画書	■ A4 判	1 部		
■ 設計図面	■ A3 判二つ折り製本	2 部	JWW	
	■ A4 判二つ折り製本	1 部	PDF	
■ 内訳明細書（市の様式）	■ A3 判平綴じ	1 部		
	■ A4 判平綴じ	1 部		
□ 構造計算書 □ 積算計算書	■ A4 金入り設計書	3 部	エクセル PDF	
	■ A4 金抜き設計書	2 部	エクセル PDF	
■ 積算根拠資料 ■ 数量積算書 ■ 見積書 ■ 見積比較証 ■ 単価適用根拠（刊行物等） □ その他資料	□ A4 判	1 部	エクセル PDF	
	■ A4 判	1 部	エクセル PDF	
■ 官公庁への手続き ■ 建築確認申請 □ 構造適合判定申請 □ 省エネ申請 ■ 排水の同意申請 □ 許可申請 □ 認定申請 □ アスベスト事前報告書	■ A4 判	1 部	エクセル PDF ワード	1 部

成果物の名称	規格	部数(紙)	電子データ	
■ その他			エクセル	
■ 打合せ議事録	■ A4 判	1 部	PDF	
■ 概略工事工程表	■ A3判	1 部	CAD	
□ 非構造部材調査報告書	□ A3・4判	部		
□ 設計VE資料	□ A3・4判	部		
□ 協議結果報告書	□ A3・4判	1 部		
■ 地盤調査 (SWS試験)	■ A3・4判	1 部		
成果物の名称	規格	部数(紙)	電子データ	部数(CDR-W)
■ 設計図面	■ A3 判	部	JWW	
■ 内訳明細書 (市の様式)	■ A3 判	部	PDF	
	■ A4 金抜き設計書 ■ A4 金抜き設計書 (注意 金抜き設計書 のデータは金額に関する部分や単価を推測できる部分は完全に消去すること。)	部 部	エクセル PDF	1 部 (CD-RW)

別紙1 適用基準等（<国>：国土交通省、<県>：高知県、<他>：その他）



a. 共通（年版等）

- <国>官庁施設の基本的性能基準 (最新版)
- <国>官庁施設の設計段階におけるコスト管理ガイドライン (最新版)
- <国>官庁施設の総合耐震・対津波計画基準 (最新版)
- <国>官庁施設の総合耐震診断・改修基準 (最新版)
- <他>学校施設の非構造部材の耐震化ガイドブック（文部科学省） (最新版)
- <国>官庁施設の防犯に関する基準 (最新版)
- <国>官庁施設の環境保全性基準 (最新版)
- <国>官庁施設のユニバーサルデザインに関する基準 (最新版)
- <県>高知県ひとにやさしいまちづくり条例 (最新版)
- <国>木造計画・設計基準 (最新版)
- <国>木造計画・設計基準の資料 (最新版)
- <国>評価方法基準（住宅の性能に関する評価の方法の基準） (最新版)
- <国>公営住宅等整備基準 (最新版)
- <国>公共住宅建設工事共通仕様書 (最新版)
- <国>公共住宅標準詳細設計図集 (最新版)
- <国>高齢者が居住する住宅の設計に係る指針 (最新版)
- <国>建築物解体工事共通仕様書 (最新版)
- <他>建設副産物の手引き (最新版)
- <他>石綿飛散防止対策マニュアル (最新版)
- <国>建築物等の解体等に係る石綿ばく露防止及び石綿飛散漏えい防止対策徹底マニュアル (最新版)
- <国>公共建築工事標準単価積算基準 (最新版)
- <国>営繕工事積算チェックマニュアル (最新版)
- <国>官庁営繕事業におけるBIM モデルの作成及び利用に関するガイドライン (最新版)
- <国>BIM 適用事業における成果品作成の手引き（案） (最新版)
- <国>自転車の安全利用の促進及び自転車等の駐車対策の総合的推進に関する法律
- <他>自転車等駐車場設置技術の手引き検討調査報告書

b. 建築（年版等）

- <国>建築設計基準 (最新版)
- <国>建築設計基準の資料 (最新版)
- <国>建築構造設計基準 (最新版)
- <国>建築構造設計基準の資料 (最新版)
- <国>構内舗装・排水設計基準 (最新版)
- <国>構内舗装・排水設計基準の資料 (最新版)

- <国>建築工事設計図書作成基準 (最新版)
 - <国>建築工事設計図書作成基準の資料 (最新版)
 - <国>建築工事標準詳細図 (最新版)
 - <国>敷地調査共通仕様書 (最新版)
 - <国>建築工事監理指針 (最新版)
 - <国>建築改修工事監理指針 (最新版)
- c. 建築積算 (年版等)
- <国>公共建築数量積算基準 (最新版)
 - <国>公共建築工事内訳書標準書式 (建築工事編) (最新版)
 - <国>公共建築工事見積標準書式 (建築工事編) (最新版)
 - <国>公共住宅建築工事積算基準 (最新版)
- d. 設備 (年版等)
- <国>建築設備計画基準 (最新版)
 - <国>建築設備設計基準 (最新版)
 - <国>建築設備工事設計図書作成基準 (最新版)
 - <国>雨水利用・排水再利用設備計画基準 (最新版)
 - <国>公共建築設備工事標準図 (電気設備工事編) (最新版)
 - <国>公共建築設備工事標準図 (機械設備工事編) (最新版)
 - <他>建築設備耐震設計・施工指針 ((一財)日本建築センター) (最新版)
 - <他>建築設備設計計算書作成の手引 ((一社)公共建築協会) (最新版)
 - <国>空気調和システムのライフサイクルエネルギーマネジメントガイドライン (最新版)
 - <他>給排水衛生設備規準((公財)空気調和・衛生工学会) (最新版)
 - <他>劇場等演出空間電気設備指針((一社)電気設備学会) (最新版)
- e. 設備積算 (年版等)
- <国>公共建築設備数量積算基準 (最新版)
 - <国>公共建築工事内訳書標準書式 (設備工事編) (最新版)
 - <国>公共建築工事見積標準書式 (設備工事編) (最新版)
 - <国>公共住宅電気設備工事積算基準 (最新版)
 - <国>公共住宅機械設備工事積算基準 (最新版)

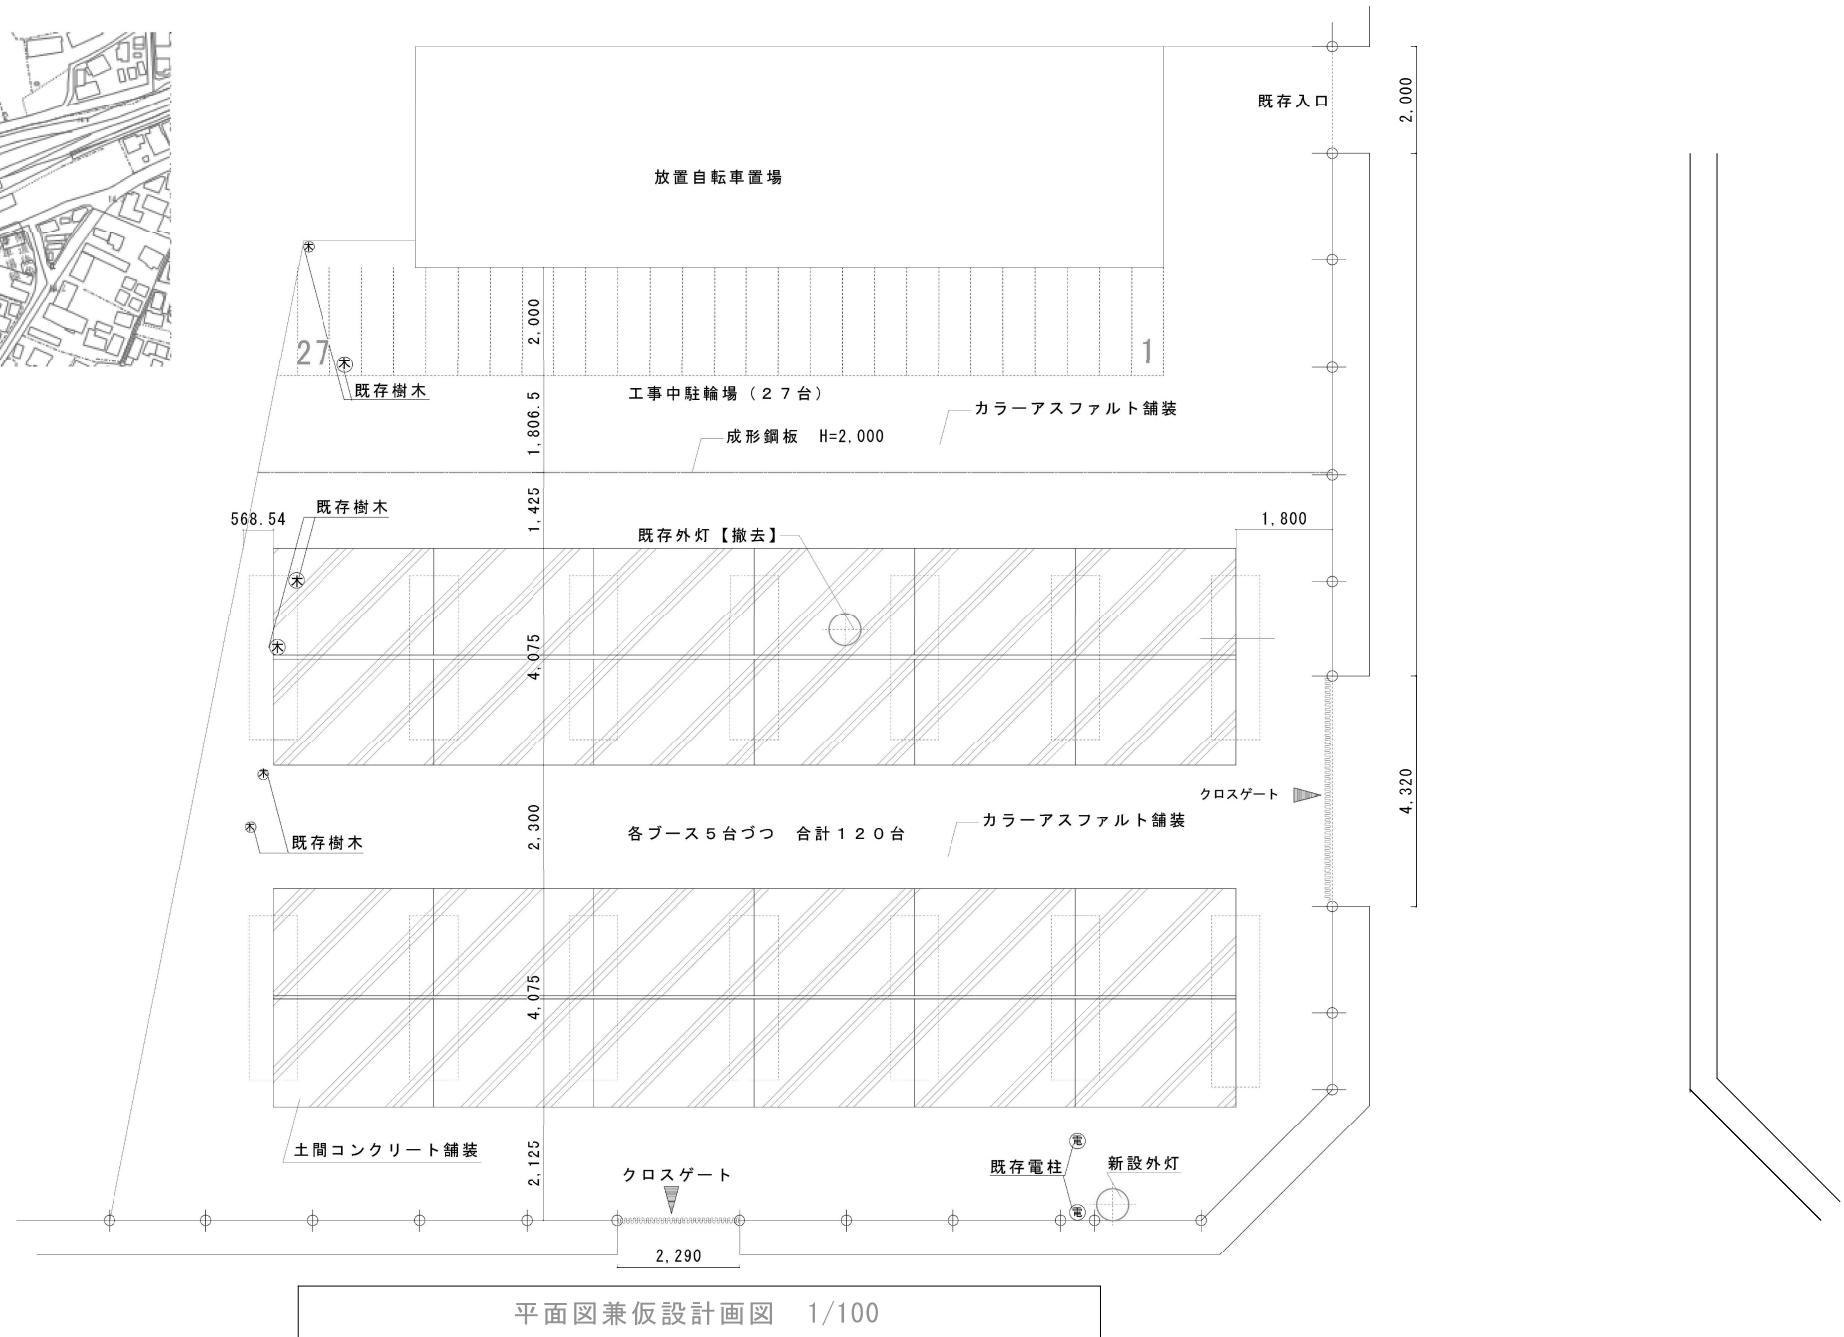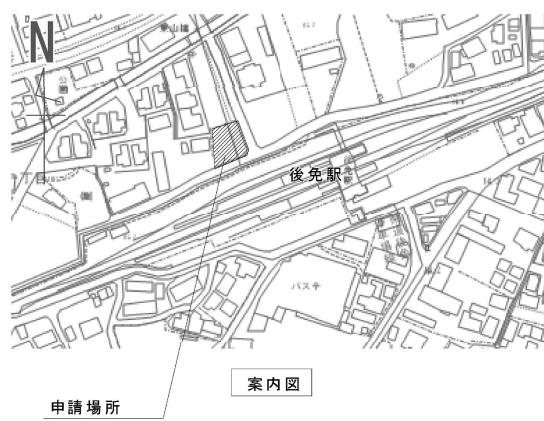

備考		工事名 後免町北駐輪場整備工事	図名
		DATE SCALE 1/100 NO 01	案内図 平面図 仮設計画図

別紙3 設計要求書

本業務の実施項目等は次の通りとし、工事によって生ずる影響範囲も本設計業務に含めるものとする。

«共通»

- a. 要求全般 経済性に優れた設計とする。
工事中、対象施設は後免駅への通勤・通学者が利用するため、駐輪場敷地を整備工事敷地と駐輪場敷地に分け利用者に配慮した計画として設計する。
- b. 工事に伴う騒音、振動、粉塵、臭気が発生する場合の養生対策や通勤・通学者への影響を考慮した仮設計画も本設計業務の範囲とする。
- c. 現地調査を十分に行い、図面を作成する。

«建築»

【仮設】

資材搬出入経路

- a. 原則南側道路から出入口とする。

【構造】

- a. 基礎構造の設計に必要な地質調査をする。

【建築】

- a. 駐輪台数について
 - ・屋根付き駐輪場を120台程度設ける。
- b. 電柱について
 - ・電柱の支柱が動線にかかるないように計画する。（移設も含む）
- c. 既存樹木等について
 - ・近隣の影響、配置計画を考慮して撤去・剪定をする。
- d. 雨水排水について
 - ・市道側溝に適切に排水する計画とする。
- e. 床仕上げ材について
 - ・屋根付き駐輪場を設置した部分にコンクリート舗装をその他の部分にはカラーアスファルトを施工する。
- f. フェンスについて
 - ・近隣配慮（音・光）の必要がある場合は計画する。

【設備】

- a. 電灯器具について
 - ・屋根付き駐輪場のブースごとに人感センサーとタイマー付きの照明器具を設ける。
(タイマーについてはすべてのブースに対して1つでも可とする。)
- b. 外灯について
 - ・既存外灯を撤去し新たに外灯（タイマー付き）を設ける。

その他

- a. 見積りは原則3社以上、法定福利費を含んだ見積もりを徴取する。

また、担当者名（発行責任者名）を記載する。

- b. 法定福利費、運搬費及び諸経費は別途一式で計上するのではなく、各項目に含む
よう専門業者に指示する。
- c. 刊行物は平均値を採用する。
- d. 測量図はありません。
- e. 工事は基本的に建築と電気の分離発注とする。（各工事費が税込み200万円
以上の場合）